

起点:左90°終点(A2橋台):右84°12'06'

R = 45

i=13, 800%

5. 000% 適用示方書 平成29年11月 道路橋示方書・同解説 1, II, III, IV, V 図面名

縮尺

会社名

事業者名

図面番号


徳島県東部農林水産局(徳島)


斜 角 平面線形

継 断 勾 配


横断勾配

平面図

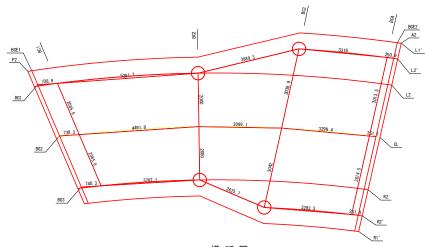

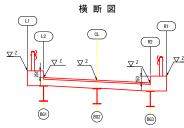

構造高詳細図

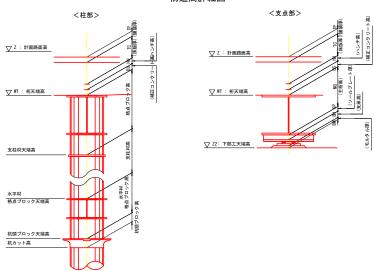

構造高表

	BC	72	BC	3
	BG1	BG3	BG1	BG3
路面計画高 (▽Z)	299. 4043	299. 2043	299. 9452	299. 5091
舗装 (TP)	0.0600	0.0600	0.0600	0.0600
床版 (TC)	0. 2500	0. 2500	0. 2500	0. 2500
ハンチ (HU)	0. 0300	0. 0300	0.0300	0.0300
補正コンクリート (DS)	0. 0300	0. 0300	0. 0300	0. 0300
析天端高 (▽WT)	299. 0343	298. 8343	299. 5752	299. 1391
格点ブロック高	0. 9960	0. 9960	0. 9960	0. 9960
支柱材天端高	298. 0383	297. 8383	298. 5792	298. 1431
支柱材高	2. 3250	3. 0250	2. 0250	3. 0250
水平材格点ブロック天端高	295. 7133	294. 8133	296. 5542	295. 1181
水平材格点プロック高	1. 6080	1. 6080	1. 6080	1. 6080
杭頭ブロック天端高	294. 1053	293. 2053	294. 9462	293. 5101
杭頭ブロック高	0. 1350	0. 1350	0. 1350	0. 1350
杭カット高	293. 9703	293. 0703	294. 8112	293. 3751

支承部構造高表


人不即得是同伙							
	BC1				BC4		
	BG1	BG2	BG3	BG1	BG2	BG3	
路面計画高 (▽Z)	298. 7060	298. 6839	298. 6694	300. 3150	300. 1634	299. 9533	
舗装 (TP)	0.0600	0.0600	0.0600	0.0600	0.0600	0. 0600	
床版 (TC)	0.2500	0. 2500	0. 2500	0. 2500	0. 2500	0. 2500	
ハンチ (HU)	0.0300	0. 0300	0.0300	0. 0300	0.0300	0. 0300	
補正コンクリート (DS)	0.0300	0. 0300	0.0300	0. 0300	0.0267	0. 0300	
桁天端高 (▽WT)	298. 3360	298. 3139	298. 2994	299. 9450	299. 7967	299. 5833	
主析高(MG)	0.5960	0. 5960	0. 5960	0. 5960	0.5960	0. 5960	
ソールプレート厚(SP)	0.0560	0.0560	0.0560	0.0510	0.0510	0. 0510	
支承高(BH)	0.1020	0. 1020	0.1020	0. 1540	0.1540	0. 1540	
モルタル厚(BM)	0.0300	0. 0300	0.0300	0. 0300	0.0300	0. 0300	
沓台座高	0.1100	0. 1100	0.1176	0. 1500	0. 1825	0. 1500	
構造高合計(Σh)	1. 2640	1. 2640	1, 2716	1. 3510	1.3802	1. 3510	
下部工天端高(Z2)	297. 4420	297. 4199	297. 3978	298. 9640	298. 7832	298. 6023	

		11 12	Щ			
工事名	R7徳耕 広城	徳島東部3期	1の5工区路床工事			
路線名等	徳島東部3期 1の5工区					
工事箇所	勝浦郡勝浦町					
図面名	86	線形図 (その1)				
縮尺	図示	図面番号	2 / 11			
会社名						
事業者名	徳島県東	部農林水産局	(徳島)			


L1'	x				BC2	BC3	BC4	BGE2	A2
L1'	_ ^	104, 821. 9546	104, 821. 9068	104, 821. 6696	104, 819. 5190	104, 818. 5317	104, 816. 7305	104, 816. 5873	104, 816, 5009
	Y	87, 741. 3157	87, 741. 4572	87, 742. 1390	87, 747, 2205	87, 751. 1210	87, 753. 9092	87, 754, 1139	87, 754, 2364
	Z	298. 8203	298. 8398	298. 9340	299. 6543	300. 2067	300. 5702	300. 5936	300. 6075
	х	104, 821. 3362	104, 821. 2879	104, 821. 0481	104, 818. 9809	104, 818. 0636	104, 816. 2685	104, 816. 1255	104, 816. 0392
L2′	Υ	87, 741. 2715	87, 741. 4130	87, 742. 0946	87, 746. 9550	87, 750. 7346	87, 753. 5226	87, 753. 7275	87, 753, 8501
	Z	298. 5908	298. 6106	298. 7060	299. 4043	299. 9452	300. 3150	300. 3389	300. 3530
	х	104, 821. 3362	104, 821. 2879	104, 821. 0481	104, 818. 9809	104, 817. 2832	104, 815. 4983	104, 815. 3557	104, 815. 2696
L2	Υ	87, 741. 2715	87, 741. 4130	87, 742. 0946	87, 746. 9550	87, 750. 0903	87, 752, 8782	87, 753. 0834	87, 753. 2062
	Z	298. 5908	298. 6106	298. 7060	299. 4043	299. 8753	300. 2560	300. 2806	300. 2951
	х		104, 821. 3366	104, 821. 0481	104, 818. 9809	104, 818. 0636	104, 816. 2685	104, 816. 1327	
	Υ		87, 741, 4165	87, 742. 0946	87, 746. 9550	87, 750, 7346	87, 753, 5226	87, 753. 7335	
	Z		298. 8589	298. 7060	299. 4043	299. 9452	300. 3150	300. 5890	
	TP		-	0.0600	0.0600	0.0600	0. 0600	-	
BG1	TA		0.3076	_	-	_	-	0. 3096	
	TC		0.2500	0. 2500	0. 2500	0. 2500	0. 2500	0. 2500	
	HU		0.0300	0. 0300	0. 0300	0.0300	0. 0300	0. 0300	
ĺ	DS		0.0348	0. 0300	0. 0300	0.0300	0. 0300	0. 0243	
	WT		298. 2365	298. 3360	299. 0343	299. 5752	299. 9450	299. 9751	
	х		104, 819. 2604	104, 818. 9678	104, 817, 1874	104, 815. 7201	104, 813. 9573	104, 813, 8231	
	Y		87, 741. 2684	87, 741. 9462	87, 746. 0700	87, 748. 7999	87, 751, 5888	87, 751, 8011	
İ	7		298. 5843	298. 6839	299. 3043	299. 7320	300. 1366	300. 1634	
İ	TP		0.0600	0.0600	0.0600	0.0600	0. 0600	0.0600	
BG2	TA		-	-	-	-	-	- 0.000	
İ	TC		0. 2500	0. 2500	0. 2500	0. 2500	0. 2500	0. 2500	
	HU		0.0300	0. 0300	0. 0300	0.0300	0. 0300	0. 0300	
	DS		0.0301	0.0300	0. 0300	0.0300	0. 0300	0. 0267	
	WT		298. 2142	298. 3139	298, 9343	299. 3620	299. 7666	299. 7967	
	х	104, 819. 2709	104, 819, 2207	104, 818. 9718	104, 817, 1874	104, 815, 7211	104, 813. 9576	104, 813, 8158	104, 813, 7301
QL.	Y	87, 741. 1241	87, 741. 2655	87, 741. 9465	87, 746. 0700	87, 748. 8006	87, 751, 5891	87, 751, 7949	87, 751, 9181
	z	298.5632	298. 5839	298. 6840	299. 3043	299. 7321	300. 1366	300. 1628	300. 1782
	х		104, 817, 1862	104, 816. 8875	104, 815. 3938	104, 813. 3743	104, 811. 6454	104, 811, 5129	
İ	Y		87, 741. 1203	87, 741. 7977	87, 745. 1851	87, 746. 8632	87, 749. 6543	87, 749. 8681	
	z		298. 5646	298. 6694	299. 2043	299. 5091	299. 9533	299. 9828	
İ	TP		0.0600	0.0600	0.0600	0.0600	0. 0600	0.0600	
BG3	TA		-	_	_	_	-	_	
İ	TC		0. 2500	0. 2500	0. 2500	0. 2500	0. 2500	0. 2500	
İ	HU		0.0300	0.0300	0. 0300	0.0300	0. 0300	0. 0300	
İ	DS		0. 0251	0. 0300	0. 0300	0.0300	0. 0300	0. 0293	
	WT		298. 1995	298. 2994	298. 8343	299. 1391	299. 5833	299. 6135	
	х	104, 817. 1986	104, 817, 1464	104, 816, 8875	104, 815. 3938	104, 814, 1571	104, 812, 4163	104, 812, 2753	104, 812, 1901
R2	Y	87, 740. 9762	87, 741, 1175	87, 741, 7977	87, 745, 1851	87, 747. 5094	87, 750. 2994	87, 750, 5060	87, 750. 6295
ļ	Z	298.5426	298. 5643	298. 6694	299. 2043	299. 5846	300. 0150	300. 0429	300. 0594
	X	104, 817, 1986	104, 817, 1464	104, 816, 8875	104, 815, 3938	104, 813, 3743	104, 811. 6454	104, 811, 5048	104, 811, 4199
R2"	Ŷ	87, 740. 9762	87, 741, 1175	87, 741, 7977	87, 745, 1851	87, 746, 8632	87, 749, 6543	87, 749, 8613	87, 749. 9850
ļ	Z	298.5426	298. 5643	298. 6694	299. 2043	299. 5091	299. 9533	299. 9822	299. 9991
	X	104, 816, 5754	104, 816, 5226	104, 816, 2604	104, 814, 8558	104, 812. 9343	104, 811. 1827	104, 811. 0424	104, 810. 9577
R1′	Y	87, 740. 9318	87, 741. 0730	87, 741, 7529	87, 744, 9196	87, 746, 4999	87, 749. 2672	87, 749, 4744	87, 749, 5983
	7	87, 740. 9318 298. 8179	298. 8400	298. 9467	299, 4543	299, 7461	87, 749, 2672 300, 1959	300. 2254	87, 749. 5983 300. 2427

	コか成立	미짇다	81				
工事名	R 7億耕 広域 街	島東部3期 1	の5工区路床工事				
路線名等	徳島東部3期 1の5工区						
工事箇所		勝浦郡勝浦町					
図面名	86	形図 (その2)				
縮尺	図示	図面番号	3 / 11				
会社名							
事業者名	徳島県東	部農林水産局	(徳島)				

BC2

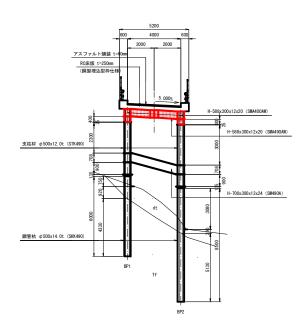

BC3

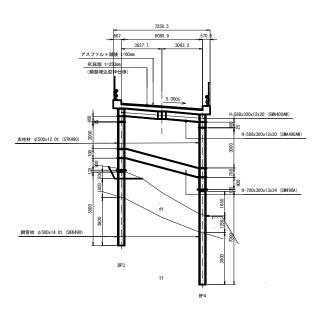


DL=280.00

DL=280.00

_	_ // /	برونعراا	щ			
工事名	R 7億耕 広城 街	島東部3期 1	の5工区路床工事			
路線名等	徳島東	徳島東部3期 1の5工区				
工事箇所	勝浦郡勝浦町					
図面名		模断図				
縮尺	図示	図面番号	4 / 11			
会社名						
事業者名	徳島県東	部農林水産局	(徳島)			


格点桁詳細図 (その1) S=1:30

(Bブロック)

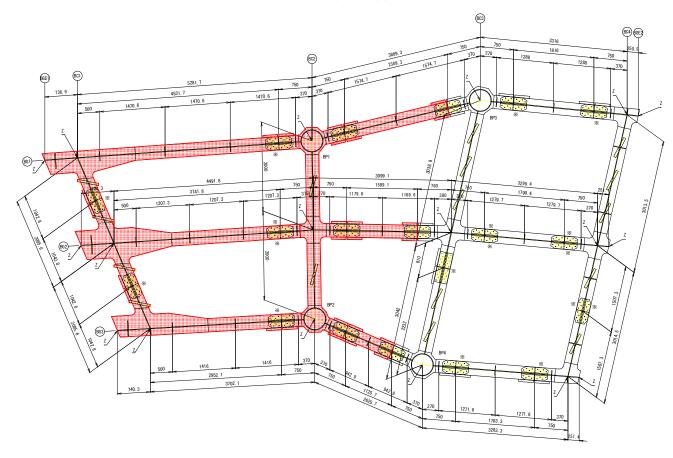

横桁溶接要領図

S=1:10

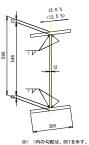


- 1. 主桁は、H-588x300x12x20 (SMA400AW) とする。
- 2. 横桁は、BH-588x300x12x20 (SMA400AW) とする。
- ただし、BC2, BC3の材質は、SMA490BWとする。

注 記

- 3. 💠 印は、トルシア形高カポルト M22 (S10TW) を示す。
- 4. 高力ボルト孔径は、全て 24.5φ とする。
- 5. ※印部は、下フランジ側にデッキ受けを設置する箇所を示す。

角度寸法概要図

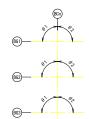

桁天端高さ(Z)

	BGE1	BC1	BC2	BC3	BC4	BGE2
BG1	298. 2365	298. 3360	299. 0343	299. 5752	299. 9450	299. 9751
BG2	298. 2142	298. 3139	298. 9343	299. 3620	299. 7666	299. 7967
BG3	298. 1995	298. 2994	298. 8343	299. 1391	299. 5833	299. 6135

角度表

, ,,,,,,,								
	В	C1	В	C2	В	C3	В	04
	θ1	θ2	θ1	θ2	θ1	θ2	θ1	θ2
BG1	71° 2′ 28″	108° 57′ 32″	93° 13′ 16″	77° 22′ 50″	115° 53′ 59″	83° 14′ 3″	97° 8′ 36″	82° 51′ 24″
BG2	70° 43′ 50″	109° 16′ 10″	92° 54′ 37″	91° 59′ 44″	101° 17′ 5″	82° 45′ 13″	97° 37′ 26″	82° 22′ 34″
BG3	70° 17′ 15″	109° 42′ 45″	92° 28′ 2″	114° 0′ 48″	79° 16′ 1″	82° 14′ 0″	98° 8′ 39″	81° 51′ 21″

主桁勾配表

	BGE1-BC1	BC1-BC2	BC2-BC3	BC3-BC4	BC4-BGE2
BG1	-13. 500%	-13. 222%	-14. 255%	-10. 965%	-12.000%
BG2	-13. 500%	-14. 140%	-14. 290%	-12. 321%	-12.000%
BG3	-13.500%	-15. 385%	-11. 492%	-13. 871%	-12.000%
			※右下がりを	正とし、左下か	りを負とする。

横桁勾配表

	BC1	BC2	BC3	BC4
BG1-BG2	6. 107%	7. 143%	8. 742%	7. 006%
BG2-BG3	5. 490%	7. 143%	9. 165%	7. 182%
		※右下がりを	正とし、左下か	パリを負とする。

工事名	R 7 徳耕 広城 徳島	N東部3期 1 <i>0</i>	5工区路床工事				
路線名等	徳島東	徳島東部3期 1の5工区					
工事箇所	勝	勝浦郡勝浦町					
図面名	格点标	格点析詳細図 (その1)					
縮尺	図示	図面番号	5 / 11				
会社名							
事業者名	徳島県東	部農林水産局	(徳島)				


格点桁詳細図 (その2)

(Bブロック)


格点部標準詳細図

中間部 (BC2、BC3)

平面図

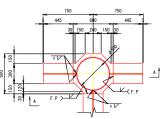


1-TOP PL 600x25x604 (SMA490BW) 1-TOP PL 600x28x604 (SMA490BW)

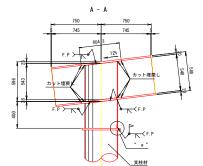


1-PIPE φ500x12<14>x603 (SMA490AW) 1-FB 25x9x1467<1455> ---裏当て材 ※< >内の値は、BP1を示す。

" a "部詳細 S=1:1

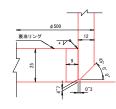


縦桁部標準詳細図


中間部 (BC2<BC3>)

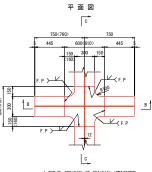

1-TOP PL 600<610>x25x604<614> (SMA490BW) 1-TOP PL 600<610>x28x604<614> (SMA490BW)

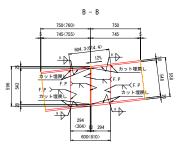

1-WEB PL 294<304>x12x578<579> (SMA490AW) 1-WEB PL 294x12x578 (SMA490AW)

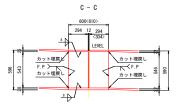

1-WEB PL 600<610>x12x543 (SMA490AW)

吊り金具詳細図

S=1:10 (1800mm ピッチ以下)

S=1:20




2-PL 100x9x120 (SMA400AW)

	製作数
BG1桁	20
BG2桁	20
BG3桁	18
合計	58

スラブアンカー部詳細図


(1000mm ピッチ以下)

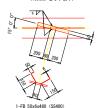

製作数
16

鋳鋼ブロック詳細

<t=9mm~14mm用>

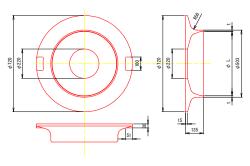



	t	L	製作数
t=9用	10. 5	482	-
t=12用	13. 5	476	-
t=14用	15. 5	472	4

水抜き孔詳細図


※BC3部は、充填コンクリート部になるため、水抜き孔は省略する。

平面図

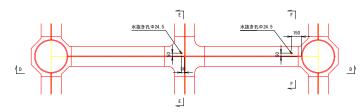

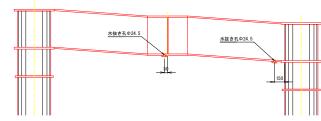

E - E

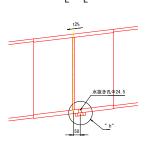

"b"部詳細 S=1:5




1-PL 75 φ x 22 (SMA400AW)


水抜き孔Φ24.5

- 注 記 1. 特記なき材質は、全てSS400とする。
- 2. カットサイズは製作工場にて決定する。
- 3. 大型車交通台数に応じて、溶接仕様を検討すること。
- 4. 裏当リングのサイズは必要に応じて見直してよい。


工事名	R7億額 広城 信息東部3期 1の5工区原状工等 信息東部3期 1の5工区 廃油配務油町 柏点桁詳報図 (その2) 図示 図面番号 6 / 11			
路線名等				
工事箇所				
図面名				
縮尺				
会社名				
事業者名				

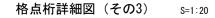




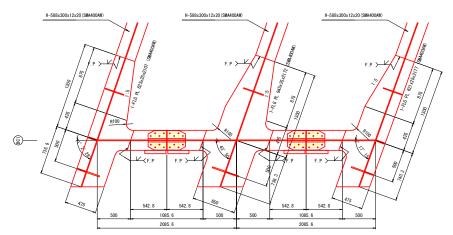




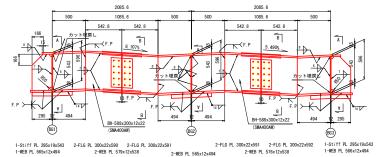

下フランジ面 (BC1)

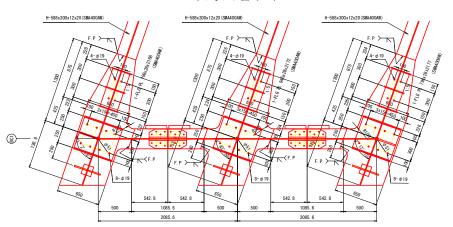



側面図 (A - A)

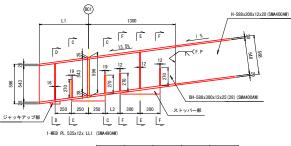


	i %	L1	L2	LL1
BG1	13. 222%	736. 9	222	2128
BG2	14. 140%	738. 3	224	2129
BG3	15. 385%	740. 3	226	2131


ジャッキアップ部詳細図 (D - D)

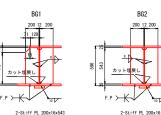


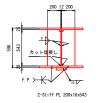

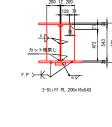


ストッパー部詳細図

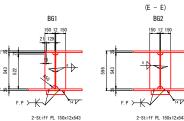


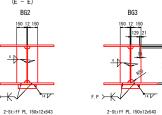

ストッパー部補強リブ詳細図

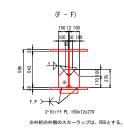


ストッパー部ベースプレート詳細図

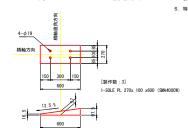

支承部補強リブ詳細図


B - B

S=1:10

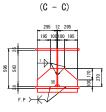


※外桁の外側のスカーラップは、R50とする。

支承部ソールプレート詳細図

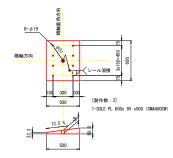

ジャッキアップベースプレー₅詳細図

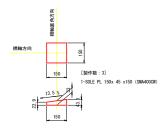

- 1. 特記なき材質は、全てSMA400AWとする。
- 2. カットサイズは製作工場にて決定する。
- 3. 大型車交通台数に応じて、溶接仕様を検討すること。
- 4. 裏当リングのサイズは必要に応じて見直してよい。
- 5. 特記なきスカーラップは、全てR35とする。

工事名	R 7 徳耕 広域 徳島東部3期 1の5工区路床			
路線名等	徳島東部3朔 1の5工区 勝浦郡勝浦町			
工事箇所				
図面名	格点桁詳細図 (その3)			
縮尺	図示	図示 図面番号 7 / 11		
会社名	(
事業者名				

工事箇所図面名


縮尺


会社名 事業者名 格点桁詳細図 (その4)

徳島県東部農林水産局(徳島)


図面番号

(Bブロック)

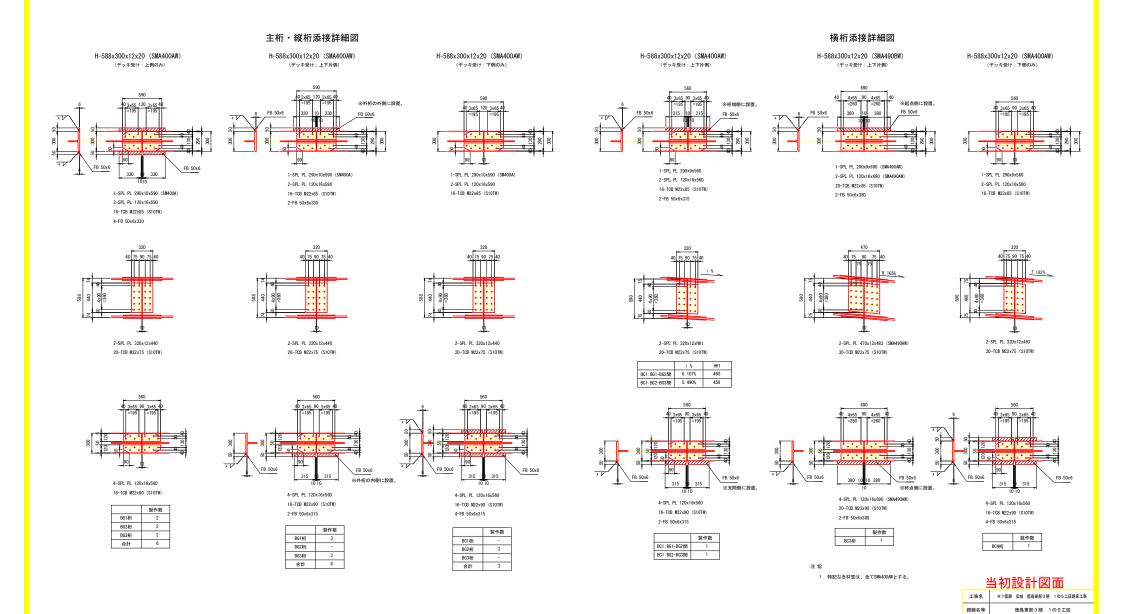

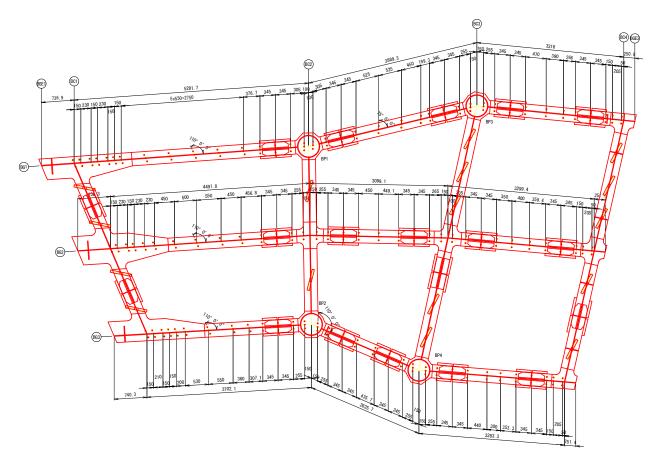

スタッドジベル詳細図 S=1:10

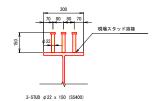


スタッドジベル	スタッドジベル本数集計表 (本)					
主桁	F BG1上 BG2上		BG3_上	合計		
桁部	66	54	48	168		
添接部	15	15	15	45		
合計	81	69	63	213		

横桁	BC1	BC2	BC3	BC4	合計
格点桁部	-	36	36	27	99
合計	-	36	36	27	99


工事名	R7徳耕 広城 徳島東部3期 1の5工区路床3			
路線名等	徳島東部3期 1の5工区			
工事箇所	勝浦郡勝浦町 スタッド配置図 図示 図面番号 9 / 11 徳島県東部農林水産局(徳島)			
図面名				
縮尺				
会社名				
事業者名				

塗装範囲図(その1)


(Bブロック)

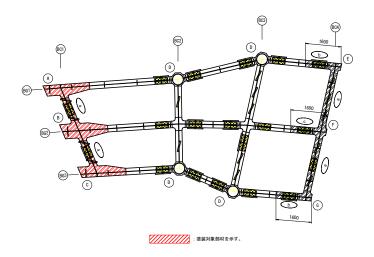



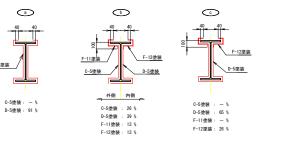


上部工添接部_

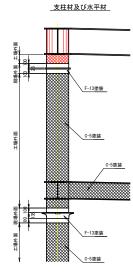


当 例設計凶囬				
工事名	R7徳耕 広城 徳島東部3期 1の5工区路床工事			
路線名等	徳島東部3期 1の5工区			
工事箇所	勝浦郡勝浦町			
図面名	塗装	範囲図(その	01)	
縮尺	図示 図面番号 10 / 11			
会社名				
事業者名	徳島県東部農林水産局 (徳島)			

塗装範囲図 (その2)

(Bブロック)

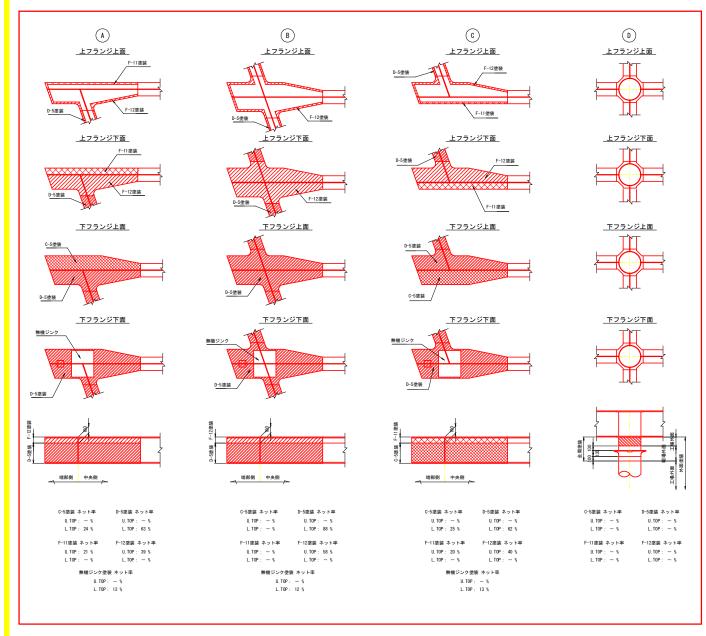

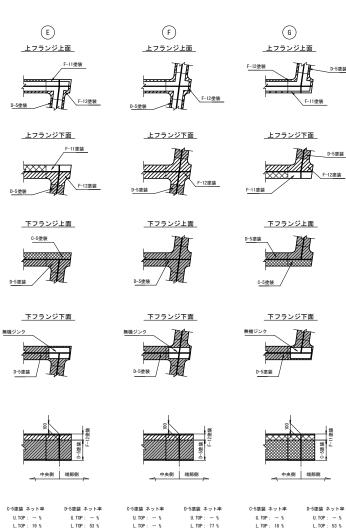

F-11塗装 ネット率

U. TOP: 26 %

L. TOP : - %

無機ジンク塗装 ネット率

U. TOP: - %

L. TOP: 28 %

F-12塗装 ネット率

U. TOP: 39 %

L. TOP : - %

F-11塗装 ネット率

U. TOP : - %

L. TOP : - %

L. TOP: 23 %

F-12塗装 ネット率

F-11塗装 ネット率 U. TOP: 63 % U. TOP: 25 % U. TOP: 39 % L. TOP : - % L. TOP : - % L. TOP : - % 無機ジンク塗装 ネット率 無機ジンク塗装 ネット率 U. TOP : - % U. TOP: - %

当初設計図面

F-12塗装 ネット率

工事名	R7徳耕 広城	徳島東部3期	1の5工区路床工事	
路線名等	徳島東部3期 1の5工区			
工事箇所	勝浦郡勝浦町			
図面名	塗装範囲図 (その2)			
縮尺	図示 図面番号 11 / 11			
会社名				
事業者名	德島県東部農林水産局 (徳島)			